


# 当初図面

-	-1/1/12	LIA.						
	工事名	R 7 那林 復旧	治山 那賀町	T治平谷 漢間工 <sup>3</sup>				
	路線名等	治平谷地区						
	工事箇所	那賀部那賀町治平谷 縦断図 L:1/1000 H:1/500 図面番号 2						
	図面名							
	縮尺							
	事業者名	徳島県南部総合県民局農林水産部<美波>						

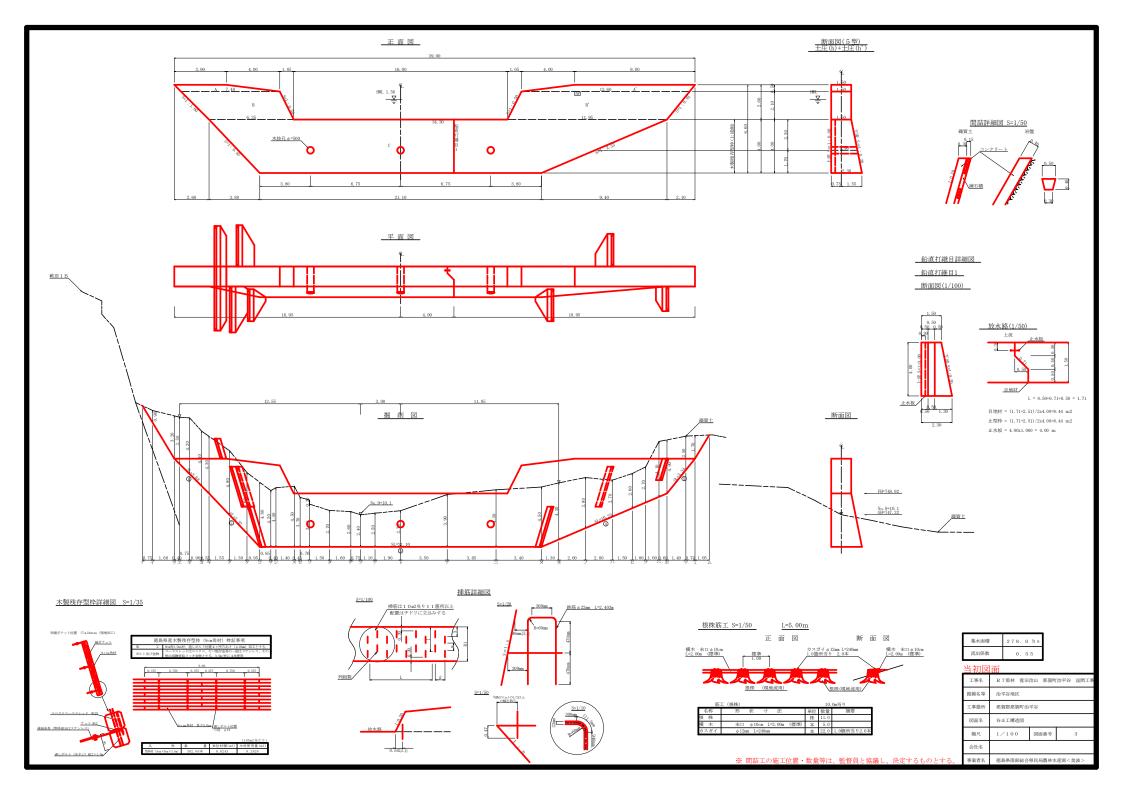

# 型枠・体積計算書

提体名: 谷止丁			地区名:治平谷				
	型枠計算			体積計算			
区分	計算式	面積	区分	計算式	体 積		
A+A'	(3, 90+7, 40)/2x0, 50+(9, 00+12, 60)/2x0, 50	8.23	A+A'	8. 23x1. 50	12, 35		
B+B'	(7. 40+6. 35)/2x2. 10+(12. 60+11. 95)/2x2. 10	40.22	B+B*	40. 22x1. 50	60, 33		
C	(34, 30+21, 10)/2x4.00	110.80	С	4. 00/6x ((2x34, 30+21, 10) x1, 50+(34, 30+2x21, 10) x2, 30)	207, 00		
小 計		159.25	小 計		279.68		
上流側	(8, 23+40, 22)	48, 45					
下流側	(8, 23+40, 22)+110, 80x1, 020	161.47					
小 計		209.92					
放水路	2, 10x1, 50x1, 118x2	7.04					
木製残存型枠	110, 80x1, 000	110.80	水抜孔	1, 96x0, 257x0, 257x3, 14x3=1, 22	-1.22		
合 計		327, 76	승 計		278, 46		
治山足場	(159, 25+48, 45) / 1, 80	115,39					

各種計算書

ш.	1.25	P I	<b>ラヤ</b>		
				WHEN A .	36,377.00

区分		計算式	数 量	
水抜孔	φ=500 mm	L=1,96 x 3箇所	5, 88	m
鉛直打維目	目地材	(1, 71+2.51)/2x4.00	8, 44	m2
	止型枠	(1, 71+2, 51)/2x4, 00	8, 44	m2
	止水板	4. 00x1, 000	4.00	m
水平総目	鉄筋 o 22 mm	205, 78/110, 80=1, 86 110, 80/1, 0=110, 80 1, 86x110, 80x0, 8=164, 87 164, 87x11/10, 00=181 181x2, 403x3, 04=1, 322, 227kg	181.00	本
ネームプレート			1	枚

掘削計算書

掘削面仕上計算書 場体名:谷止工

堤体名:谷止工

地区名:治								
土砂掘削	礫質土							
区分	下幅	上幅	平均	高さ	面積	平約	延長	体積
ア								
1	2.10	3, 00	2, 55	0.90	2, 30	1.15	0.75	0.86
ウ	2.10	5, 30	3, 70	3, 20	11.84	7.07	1,60	11.31
±.	2, 10	5, 60	3, 85	3, 50	13, 48	12,66	0.40	5,06
オ	2.10	6, 30	4.20	4. 20	17.64	15.56	0.75	11.67
カ	2, 10	6, 20	4, 15	4, 10	17.02	17.33	0, 90	15, 60
丰	2.10	6, 40	4.25	4, 30	18, 28	17.65	0, 55	9.71
2	2.43	7. 23	4, 83	4.80	23. 18	20.73	1.55	32.13
ケ	2,70	7, 30	5,00	4, 60	23, 00	23, 09	1, 30	30.02
2	2.90	7.70	5, 30	4, 80	25.44	24.22	0.95	23.01
サ	2,90	7.10	5,00	4, 20	21.00	23.22	0, 85	19.74
シ	2,90	7, 30	5, 10	4, 40	22, 44	21.72	0.40	8, 69
Z.	2,90	7.40	5, 15	4, 50	23.18	22.81	1.40	31.93
t	2,90	6, 60	4, 75	3, 70	17.58	20,38	0.45	9.17
9	2.90	6, 40	4, 65	3, 50	16, 28	16, 93	0.70	11.85
ソ'	2.90	6, 10	4, 50	3, 20	14.40			
9	2.90	5, 60	4, 25	2, 70	11.48	12.94	1,50	19.41
チ	2.90	5, 50	4.20	2, 60	10.92	11.20	1.60	17.92
ツ	2.90	5, 30	4.10	2, 40	9.84	10.38	0.75	7.79
テ	2,90	5, 40	4.15	2, 50	10.38	10.11	1.10	11.12
ŀ	2.90	5, 60	4.25	2, 70	11.48	10.93	1.90	20.77
ナ	2.90	6, 80	4.85	3, 90	18.92	15.20	3.50	53.20
=	2,90	7, 20	5, 05	4, 30	21.72	20.32	3, 65	74.17
ヌ	2.90	7.40	5, 15	4.50	23.18	22, 45	3, 40	76, 33
*	2.79	6, 99	4, 89	4, 20	20, 54	21.86	1.30	28, 42
1	2,62	6, 42	4, 52	3, 80	17.18	18.86	2,00	37,72
/	2.45	5, 15	3, 80	2, 70	10.26	13.72	2.00	27.44
Ł	2,32	4.92	3, 62	2, 60	9.41	9.84	1.50	14.76
フ	2,24	4.94	3, 59	2, 70	9.69	9,55	1.00	9,55
<	2.15	6, 25	4.20	4.10	17.22	13, 46	1.00	13, 46
*	2.10	6, 10	4, 10	4,00	16, 40	16, 81	0,60	10.09
۲	2.10	4.60	3, 35	2, 50	8, 38	12, 39	1.40	17.35
u	2.10	3, 80	2.95	1.70	5.02	6,70	0.70	4.69
Д						2.51	1.05	2,64


	地区名	: 治平谷	
	No	計算基礎	確實土
	1	1,50x3,68	5, 52
	2	(1, 50+2, 30) x5, 52/2	10.49
	3	2, 30x21, 10	48, 53
	4	(2, 30+1, 50) x10, 22/2	19, 42
	5	1,50x3,34	5.01
- 1	Ast		00.02

総括表


堤体名:谷止工				
地区名:治平谷				
種別	機種・規格	数量	備考	単位
コンクリート	本 堤	278, 46		m3
コンクリート	間 結	8, 94		m3
型枠	本 堤	209.92		m2
型枠	放水路	7, 04		m2
型枠	木製残存型枠	110.80		m2
型枠	問結	31.01		m2
專 石 積(控え15cm)	問結	31, 01		m2
土砂掘削		667.58		m3
土砂掘削面仕上		88.97		m2
水 抜	∆=500 mm	5,88		m
足場	本 堤	115.39		m
鉛直維目	目地材	8.44		m2
	止型枠	8, 44		m2
	止水板	4.00		m
水平継目	鉄筋 φ 22 mm	181.00 (1,	322. 227kg)	本
昇降ステップ		14.00		本
ネームプレート		1.00		枚
筋工(根株)		5, 00		m


当初図面

工事名	R 7 那林 復旧	治山 那賀町	「治平谷 渓間工利		
路線名等	治平谷地区				
工事箇所	那賀郡那賀町治平谷				
図面名	谷止工数量計算表				
縮尺	1/100	図面番号	4		
会社名					
事業者名	徳島県南部総合	県民局農林が	(産部<美波>		

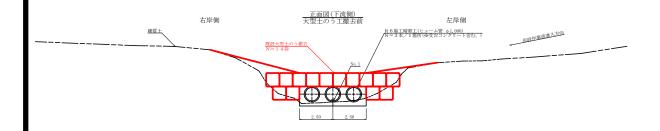


## ヒューム管受台断面図 S=1/50

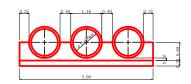

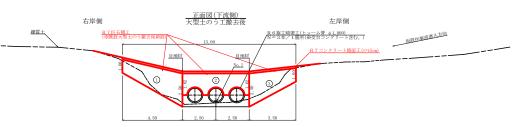



# 平面図 R6施工展では、2-A章 e 1,000 R7コンクリート記む。) 右岸側 R7コンクリート部面工(\*\*15\*\*a) 左岸側 (仮設性重通差入方向 (の設性を通さ入方向 (の設性を通さ入方向

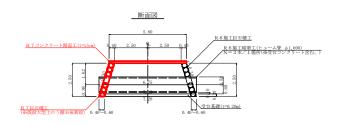


### 14.00 🕸 巨石積工(0.40~0.60m) 1 1/2×( 1.00 + 2.50 )× 4.50 = 7.88 2 1/2×( 1.62 + 1.62 )×5.00 = 8.10 排除 1/2× 0.582 × 0.582 × 3.14 × 3 = -1.60 3 1/2×( 2.50 + 1.00 )×3.50 = 6.13 $\Sigma = 20.51$ 20.51 × 1.044 = 21.41 m コンクリート路面工(t=15cm) 5.80 × 13.00 = 75.40 m2 溶接金網(線径 o 6, 0mm 網目150×150mm) (左側外周控除) 13.00 × 0.10 = 1.30 = 1.30 (右側外周控除) 13.00 × 0.10 (起・終点控除) 5.60 × 0.10 × 2 = 1.12 (中間目地部控除) 5.60 × 0.20 × 2 = 2.24 Σ= 5.96 75 40 - 5 96 = 69.44 m: 目地材(t=10mm) 5.80 × 2 × 0.15 = 1.74 m2 均し基礎型枠 ( 5.80 × 2 + 13.00 × 2 )× 0.15 = 5.64 m2

仮設道数量計算書 既設大型土のう撤去

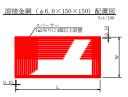

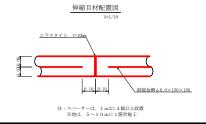

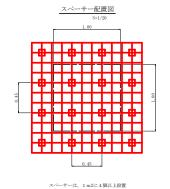

当初図面

	コガル	LHI						
	工事名	R 7那林	復旧治山	那賀町	治平谷	渓間工事		
	路線名等	治平谷地区						
	工事箇所	所 那賀郡那賀町治平谷						
	図面名	仮設道詳細図						
	縮尺	1/100		5				
	会社名							
事業者名 徳島県南部総合県民局農林水産部<					炎波>			